

COMUNE DI VILLESSE

UFFICIO TECNICO - AREA TECNICA MANUTENTIVA

Via Roma 16, 34070 Villesse (GO),
telefono: 0481 91026 int. 3
e-mail: tecnico@comune.villesse.go.it
pec: comune.villesse@certgov.fvg.it
P.IVA 00123350316 / cf 80002350314



Responsabile Unico del Progetto: **dott. Lorenzo Rigonat**

“RIFACIMENTO MARCIAPIEDI ESISTENTI DI VIA
GIULIA, VIA ZORUTTI, VIA CARSO – LOTTO 3”

CUP J87H20000480006 - CIG Y003B974C1

PROGETTO DEFINITIVO / ESECUTIVO

*Progetto architettonico, coordinamento delle prestazioni specialistiche,
direzione lavori e coordinamento della sicurezza (81/2008) in fase di progetto e
di esecuzione (CSP-CSE)*

FAVI SPANGHER ARCHITETTI ASSOCIATI

Via Ireneo della Croce 2/a, 34126 Trieste
telefono: 040 265 2795
e-mail: amministrazione@favispangher.it
pec: favispangherarchitettiassociati@pec.it
P.IVA: 01370470328



Gruppo di progettazione:
arch. Giulia Favi (DL)
arch. Michela Spangher (CSP / CSE)
arch. Daniela Divkovic
dott.ssa Nicol Di Bella
Massimiliano Pinto

*Progetto dell’impianto elettrico, direttore operativo di cantiere per l’impianto
elettrico*

per.ind. Paolo Tomasi

Via Ugo Foscolo 29, 34170 - Gorizia
telefono: 348 0431516
e-mail: studio.paolotomasi@gmail.com
pec: paolo.tomasi@inpec.it
P.IVA: 00400120317

scala: -	data: 10/2023	codice: 2319_VGZ_L3
codice elaborato: <div>SDP.A _05</div>	oggetto: <div>SUPERAMENTO DELLE BARRIERE ARCHITETTONICHE AI SENSI DELLA L. 13/1989 E S.M.I.</div>	

INDICE

1. SUPERAMENTO DELLE BARRIERE ARCHITETTONICHE AI SENSI DELLA L. 13/1989 E S.M.I.

PAG//3


1.1 SCHEMA DI INDIVIDUAZIONE DEL PERCORSO MESSO A NORMA PER DISABILI MOTORI

1.2 SCHEMA DI INDIVIDUAZIONE DEL PERCORSO MESSO A NORMA PER DISABILI VISIVI

1. SUPERAMENTO DELLE BARRIERE ARCHITETTONICHE AI SENSI DELLA L. 13/1989 E S.M.I.

1.1 SCHEMA DI INDIVIDUAZIONE DEL PERCORSO MESSO A NORMA PER DISABILI MOTORI

scala 1:500

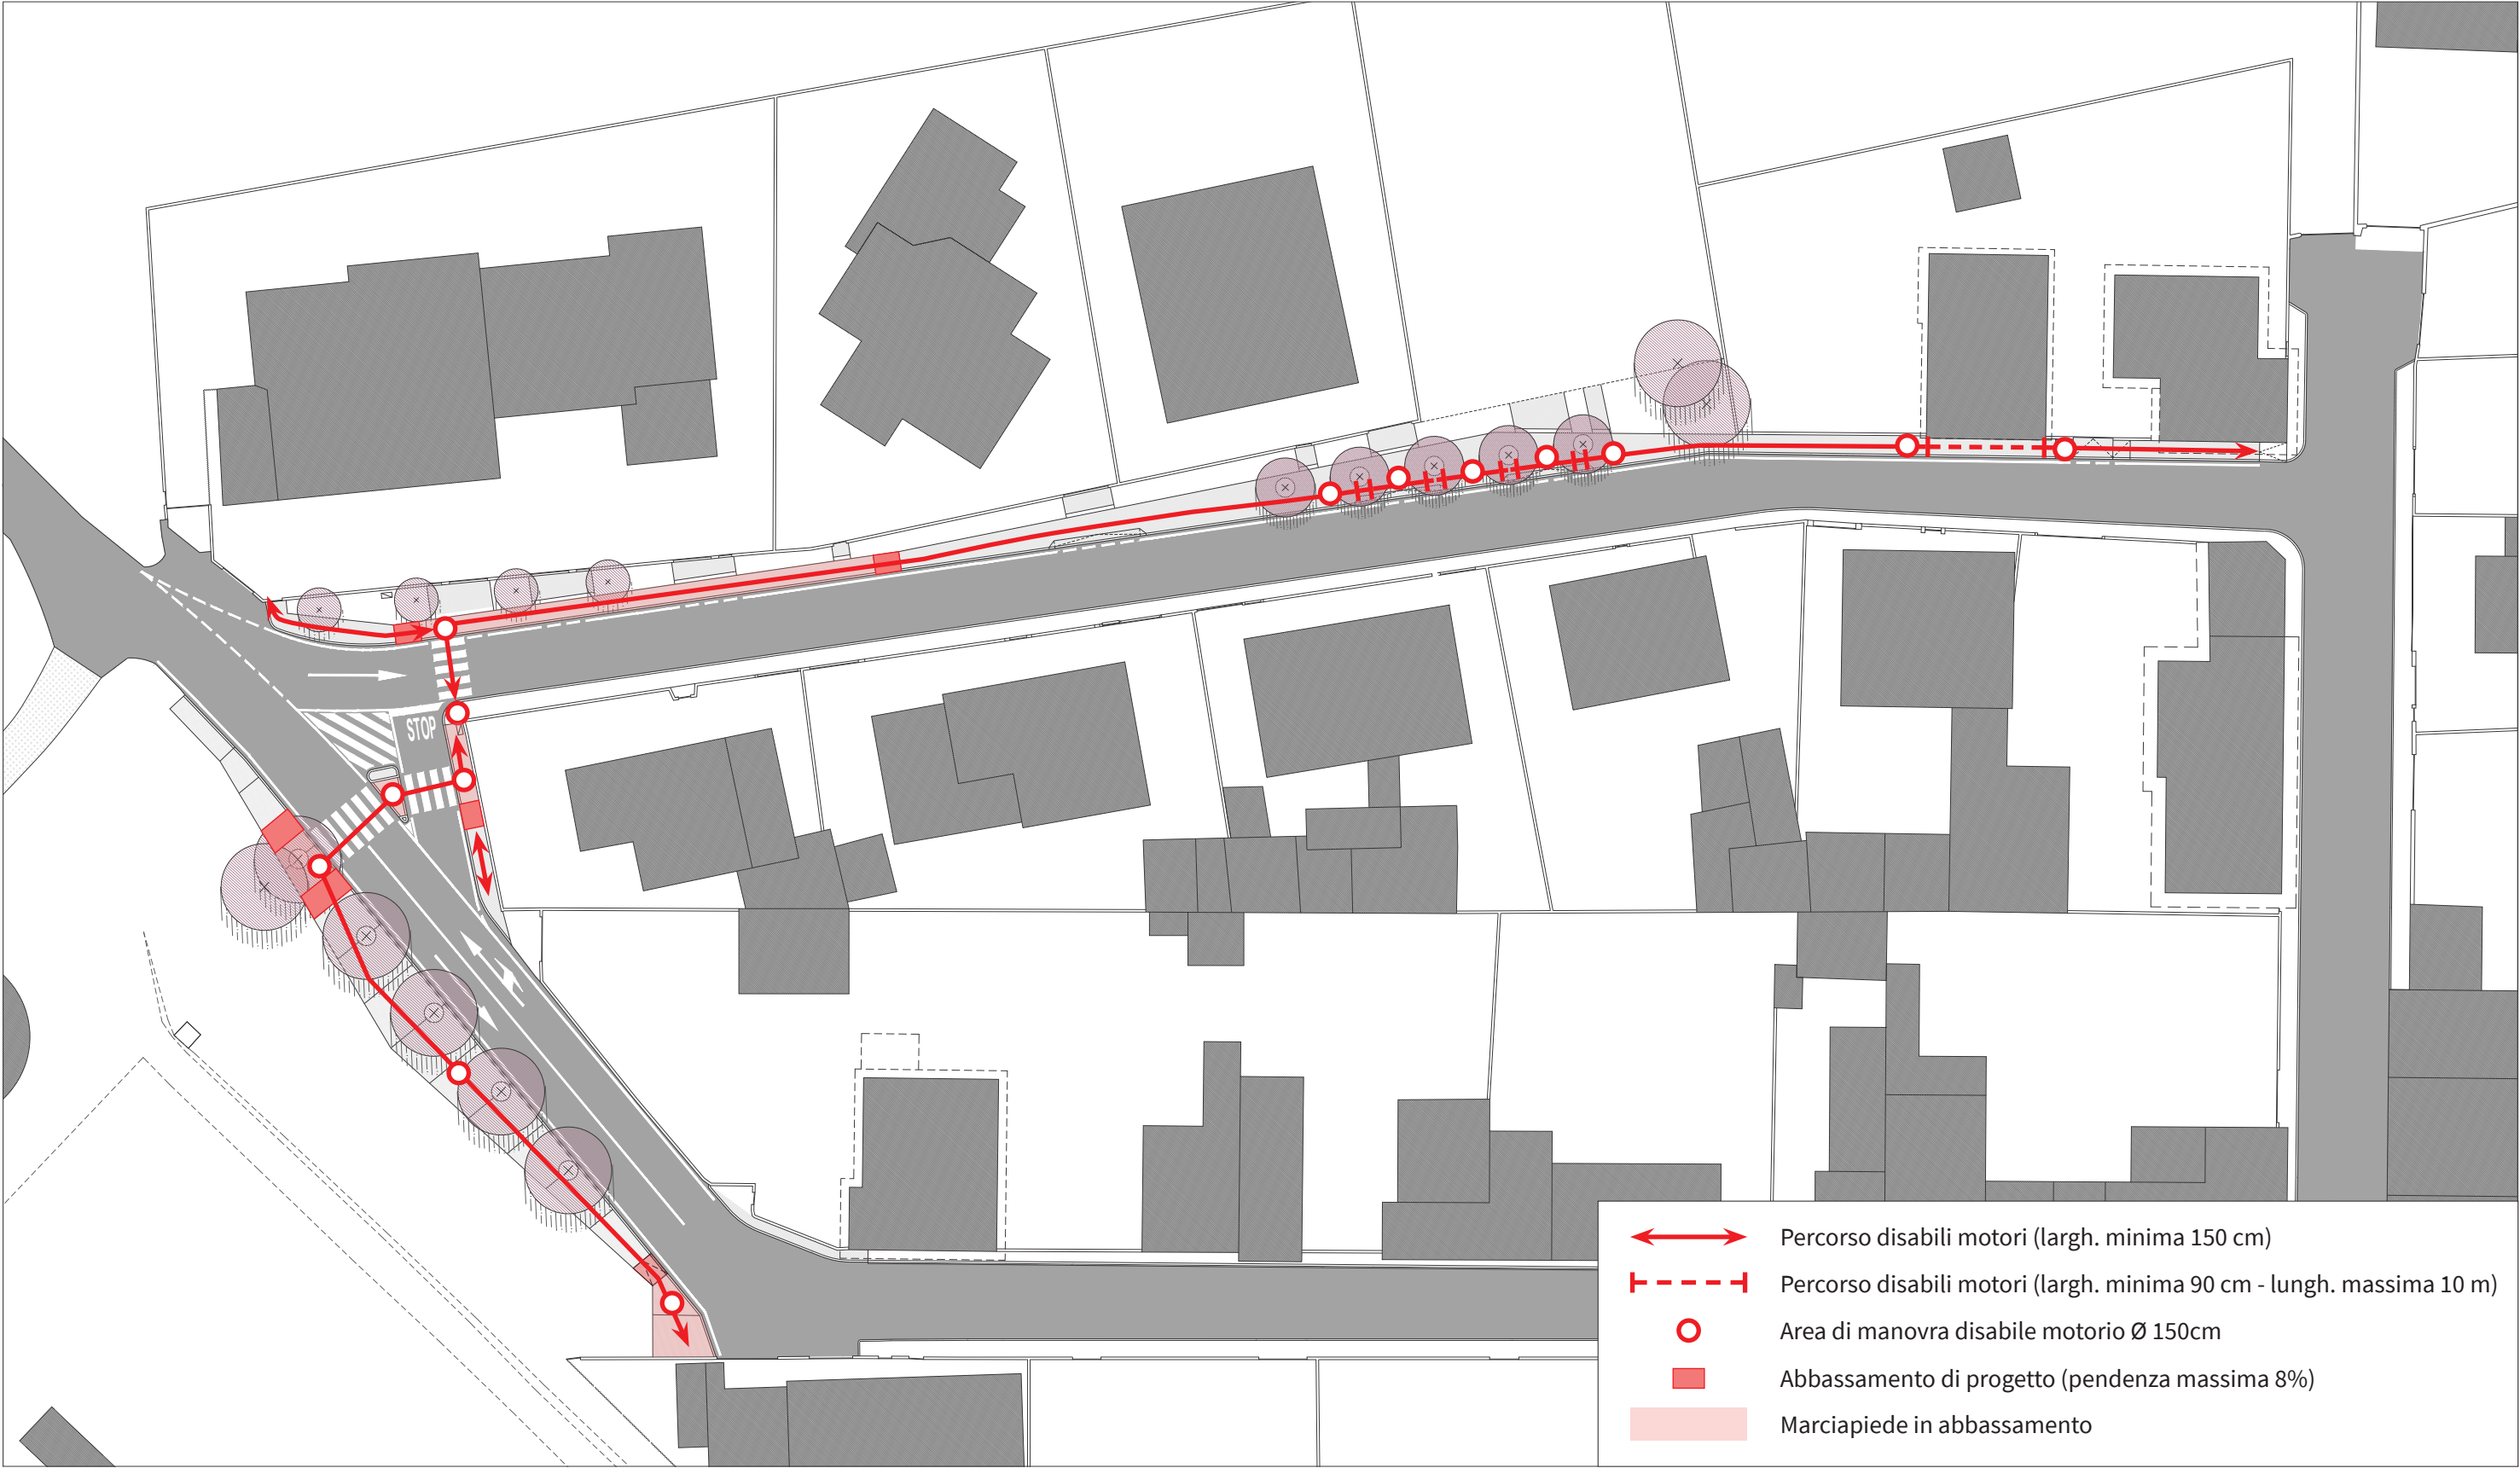

1. SUPERAMENTO DELLE BARRIERE ARCHITETTONICHE AI SENSI DELLA L. 13/1989 E S.M.I.

1.2 SCHEMA DI INDIVIDUAZIONE DEL PERCORSO MESSO A NORMA PER DISABILI VISIVI

scala 1:500

